

ООО "САТОН ЭНЕРГО"

Объект: ПНС–33А

Адрес: г. Самара, ул. Ново–Вокзальная 271А

Рабочая
документация

190.10.15 – ЭМ

Реконструкция ПНС–33А
Силовое электрооборудование

Главный инженер проекта

А.Ф. Макаренко

Инв. N подл.

Подпись и дата

Взам. инв. N

Ведомость ссылочных и прилагаемых документов		
Обозначение	Наименование	Примечание
	Ссылочные документы	
ПУЭ 7 изд.	Правила устройства электроустановок. Издание 7	
ГОСТ 21.101–2009	Основные требования к проектной и рабочей документации	
ГОСТ Р53315–2012	Кабельные изделия. Требования пожарной безопасности	
СНиП 21–01–97*	Пожарная безопасность зданий и сооружений	
ГОСТ Р 50571.5.52–2011	Электроустановки низковольтные. Часть 5–52. Выбор и монтаж электрооборудования. Электропроводки	
СНиП 3.05.06–85	Электротехнические устройства	
	Прилагаемые документы	
190.10.15–ЭМ.00	Спецификация оборудования, изделий и материалов.	Листов 2
190.10.15–ЭМ.КЖ	Кабельный журнал.	
Ведомость рабочих чертежей основного комплекта ЭМ		
Лист	Наименование	Примечание
1	Общие данные	
2	АВР. Схема однолинейная принципиальная.	
3	ШР. Схема однолинейная принципиальная.	
4	Подключение силового электрооборудования. План ПНС.	

Общие данные

Данный комплект рабочей документации выполнен на основании технического задания на проектирование и отчета по обследованию.

Категория электроснабжения

– I категория;

Номинальная мощность электроприемников

– 103,42кВт

Расчетный ток

– 170,73А

Проектом предусматривается:

установка АВР, ШУН и ШР в электрощитовой;

подключение насосов расположенных в помещении насосной на отм. 0,000м (Н1...Н4);

подключение розеточных сетей.

Питающие и распределительные сети выполняются кабелями типа ВВГнг. Кабели проложить по стенам в гибких гофрированных трубах

Все доступные прикосновению открытые проводящие части электроустановок, сторонние проводящие части, нормально не находящиеся под напряжением, заземляются нулевой защитной жилой кабеля и стальной полосой путем соединения с контуром заземления здания в соответствии с ПУЭ, гл.1.7, п.1.7.76 (7–е издание) и СНиП 3.05.06–85г.


При выполнении работ по монтажу, наладке и эксплуатации устройств, кабелей и эл. оборудования руководствоваться требованиями ПУЭ и других нормативных документов.

Мероприятия по технике безопасности предусмотрены в проекте в объеме "Правила технической эксплуатации электроустановок потребителей" и ПУЭ.

Технические решения, принятые в рабочих чертежах, соответствуют требованиям экологических и санитарно–гигиенических, противопожарных и других действующих на территории Российской Федерации норм, и обеспечивают безопасную для жизни и здоровья людей эксплуатацию объекта при соблюдении предусмотренных проектом мероприятий.

						190.10.15– ЭМ				
						ПНС–33А г. Самара, ул. Ново–Вокзальная 271А				
Изм.	Кол. уч.	Лист	№ док.	Подпись	Дата	Реконструкция ПНС–33А Силовое электрооборудование.		Стадия	Лист	Листов
Гип		Макаренко						Р	1	4
Проверил		Удинеева								
Выполнил		Лагойда				Общие данные		ООО "САТОН ЭНЕРГО"		

План на отм.0.000
б/м

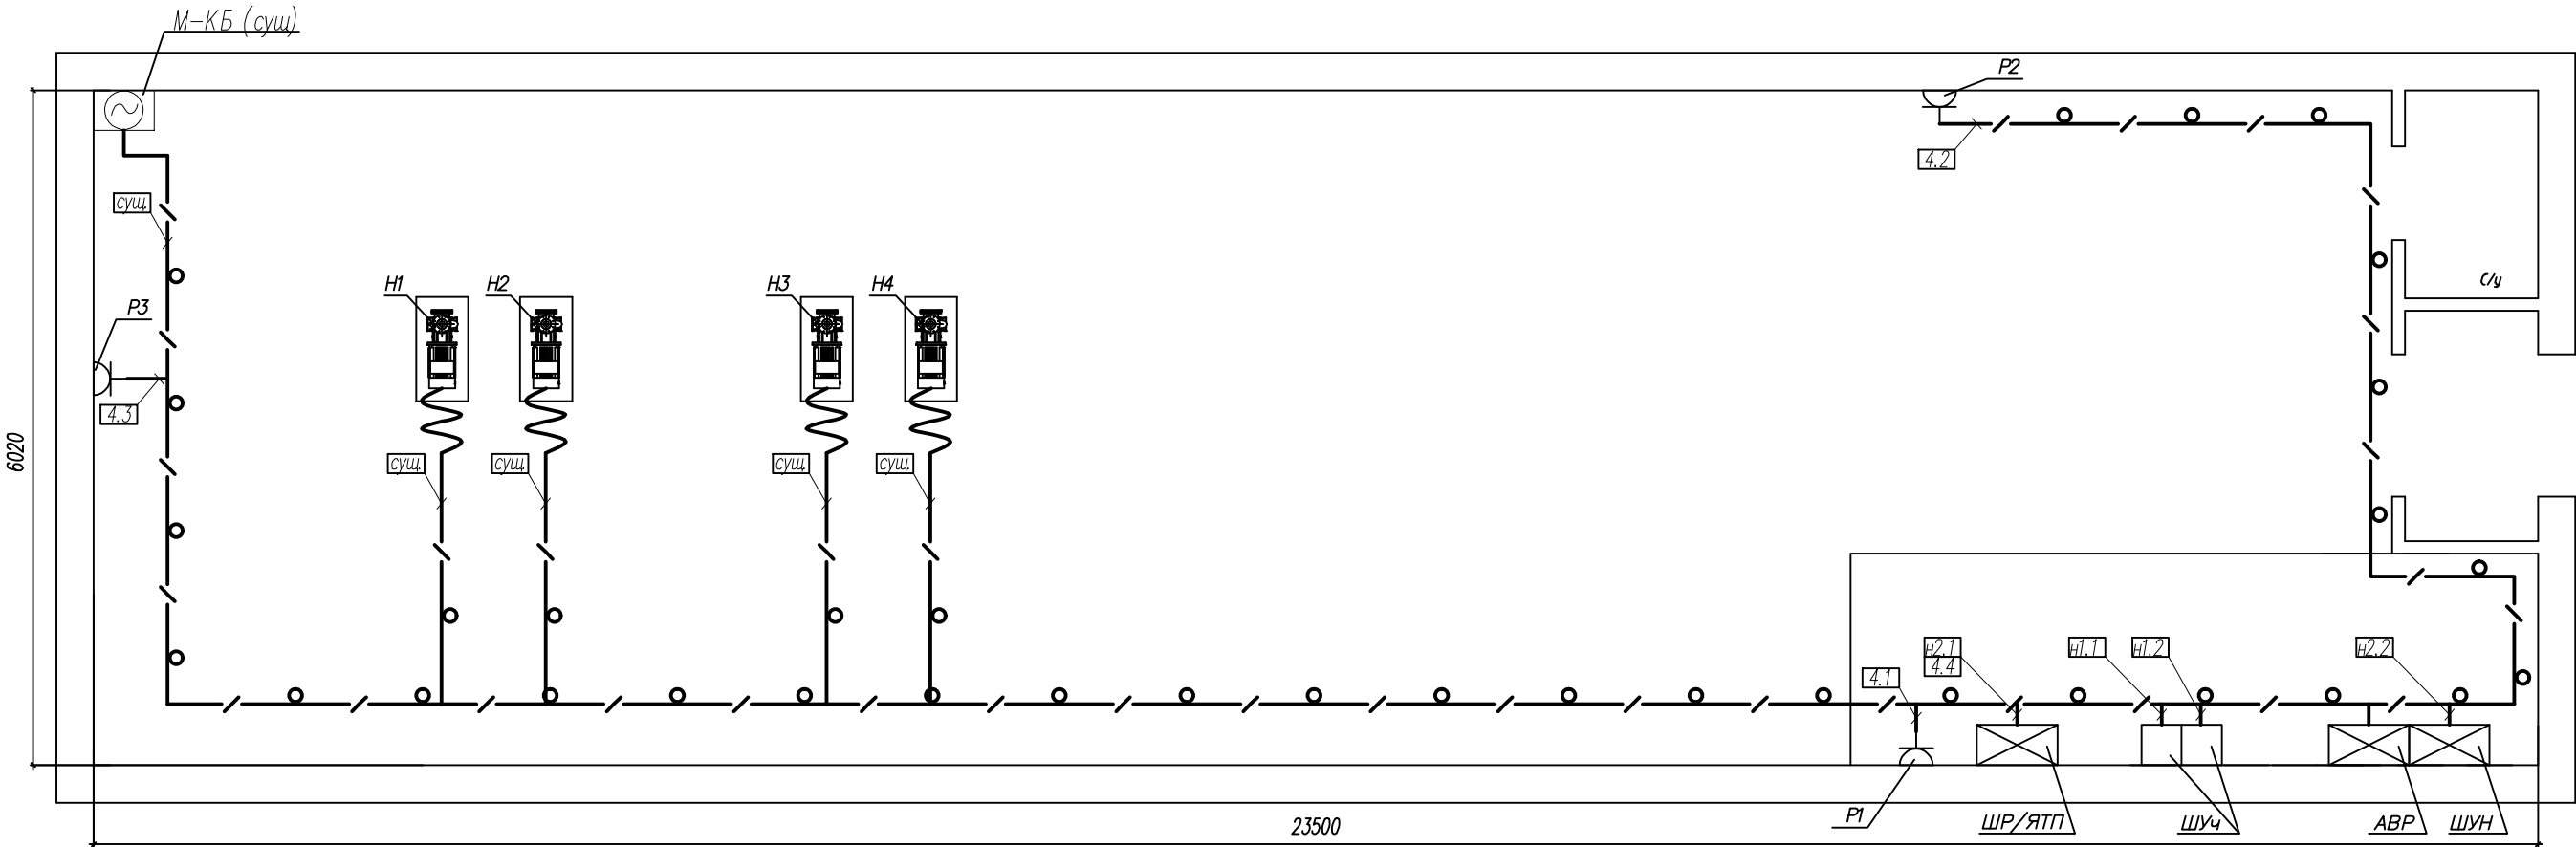

- Примечание:
1. АВР установить взамен существующего.
 2. Силовые кабели проложить отдельно от контрольных на расстоянии не менее 0.5м
 3. После окончания работ произвести демонтаж существующих шкафов и кабелей.
 4. Шкаф АВР присоединить к полосе заземления при помощи шлейфа заземления.
 5. Кабели проложить по стенам в гибких гофрированных трубах.
- Трубы крепить к стенам при помощи держателей с защелкой и дюбелем. Шаг крепления 0,5м.

						190.10.15–ЭМ			
						ПНС–33А г. Самара, ул. Ново–Вокзальная 271А			
Изм.	Кол. уч.	Лист	№ док.	Подпись	Дата	Реконструкция ПНС–33А Силовое электрооборудование.	Стадия	Лист	Листов
ГП		Макаренко					Р	4	
Проверил		Удинеева							
Выполнил		Лагойда				Подключение силового электрооборудования. План ПНС.	ООО "САТОН ЭНЕРГО"		

[illegible]

Согласовано

Инв.№ подл. Подпись и дата Взам. инв. №

Позиция	Наименование и техническая характеристика	Тип, марка, обозначение документа, опросного листа	Код оборудования, изделия, материала	Завод изготовитель	Единица измерения	Количество	Масса единицы, кг.	Примечание
1	2	3	4	5	6	7	8	9
	Кабельные изделия							
	Кабель с медными жилами в цветной ПВХ-изоляции "нг" сечением:	ВВГнг-660В						
	-4х50 мм ²	ГОСТ 53769-2010			м	12		
	-4х4 мм ²				м	4		
	-3х2,5 мм ²				м	8		
	-3х1,5 мм ²				м	52		
	Электромонтажные изделия							
	Труба гофрированная ПВХ 20 мм с протяжкой (серая)	код ДКС 91920		"ДКС"	м	64		
	Держатель с защелкой Ø20 мм	код ДКС 51020		"ДКС"	шт	128		
	Труба гофрированная ПВХ 40 мм с протяжкой (серая)	код ДКС 91920		"ДКС"	м	12		
	Держатель с защелкой Ø40 мм	код ДКС 51020		"ДКС"	шт	24		
	Демонтажные работы							
	Шкаф силового управления (ШСУ) 2000х1500х1000				шт	1		
	Шкаф АВР 2000х1500х1000				шт	1		
	Шкаф распределительный (ШР) 1850х1400х750				шт	1		
	Светильник				шт	26		
	Выключатель				шт	2		
	Кабель				м	76		

Изм.	Кол. уч.	Лист	№ док	Подпись	Дата

190.10.15-ЭМ.СО